



SIMBOLOGIA PER SCHEMI ELETTRICI DI INSTALLAZIONE

ALIMENTAZIONI E TERRA	
Wn	Contatore energia elettrica
□	Quadro elettrico di comando e protezione
○	Trasformatore
⊕	Trasformatore di isolamento
□	Trasformatore di sicurezza a Norme CEI 14-6
—	Presa di terra
+	Dispersore di terra pitcchetto con pozzetto 40x40
⊕	Nodo equipotenziale (B=Bagno, M=Ambienti uso medico)
▽	Equipotenzialità
—	Corda in rame nuda interrata da 35 mm²
—	Montanti o strada elettrica verticale
—	Condutture discendenti
○	Scatola di derivazione
DOTAZIONI VARIE	
✓	Interruttore unipolare
✗	Deviatore unipolare
✗	Invertitore unipolare
○	Pulsante unipolare
✗	Presa (F-C=ventilometro - TVC=telecamera)
✗	Presa con interruttore
✗	Presa con trasformatore isolamento
✗	Presa con fusibile
*	Presa per telecomunicazioni con al posto di *:
TX	TX = Telefono
FD	FD = Microfono
EDP	EDP = Trasmissione dati
TX-Tel	TX-Tel = Televisione
TV-I	TV-I = TV interattiva
—	—
—	Punto luce a soffitto
⊗	Punto luce a parete
—	Punto luce a soffitto completo di lampada
—	Punto luce fluorescente lineare
—	Complesso autonomo illuminazione di sicurezza con indicazione di percorso
✗	Presa interbloccata a parete 3x16A con fusibili
■	Aumentazione gruppo termico
○	Motore o utenza elettrica in genere
—	Termostato o cronotermostato ambiente
—	Ventilatore di aspirazione (torino)
○	Boller elettrico
—	Serratura elettrica
—	Interfaccia - Cavo
—	Videocitofono
APPARECCHI DI ILLUMINAZIONE	
✗	Presa con interruttore
✗	Presa con trasformatore isolamento
✗	Presa con fusibile
*	Presa per telecomunicazioni con al posto di *:
TX	TX = Telefono
FD	FD = Microfono
EDP	EDP = Trasmissione dati
TX-Tel	TX-Tel = Televisione
TV-I	TV-I = TV interattiva
—	—
—	Punto luce a soffitto
⊗	Punto luce a parete
—	Punto luce a soffitto completo di lampada
—	Punto luce fluorescente lineare
—	Complesso autonomo illuminazione di sicurezza con indicazione di percorso
APPARECCHI DI COMANDO	
✗	Interruttore con regolatore di luminosità
○	Pulsante
✗	Pulsante a tirante con spia di segnalazione
○	Pulsante setto velo
✗	Frutto a bilanciere interbloccato
✗	Sensore di presenza per accensione apparecchi illuminanti
—	Sensore crepuscolare per comando accensione esterna
CAVIDOTTI E POZZETTI	
EN	Pozzetto rete energia dimensioni 60x60x60
TP	Pozzetto rete telefonici dimensioni 60x60x60
CONT	Contattizzatore di datore
CB	Combinatore telefonico
—	—
—	Carriotto elet. telefono Ø 10 intirato a min. 0,5 m
—	Carriotto elet. corrente fono Ø 90 intirato a min. 0,5 m
—	Carriotto corrente debol Ø 90 intirato a min. 0,5 m

APPARECCHI ILLUMINANTI

A	Lampada fluorescente compatta 2x9W IP44
B	Lampada incandescente 60W IP44
C	Lampada fluorescente notturna 4W IP40
D	Lampada fluorescente lineare 1x58W IP65
E	Lampada fluorescente emergenza 11W IP40

PIANO PRIMO / COPERTURA SCALA 1:100
SCHEMA DELL'IMPIANTO ELETTRICO

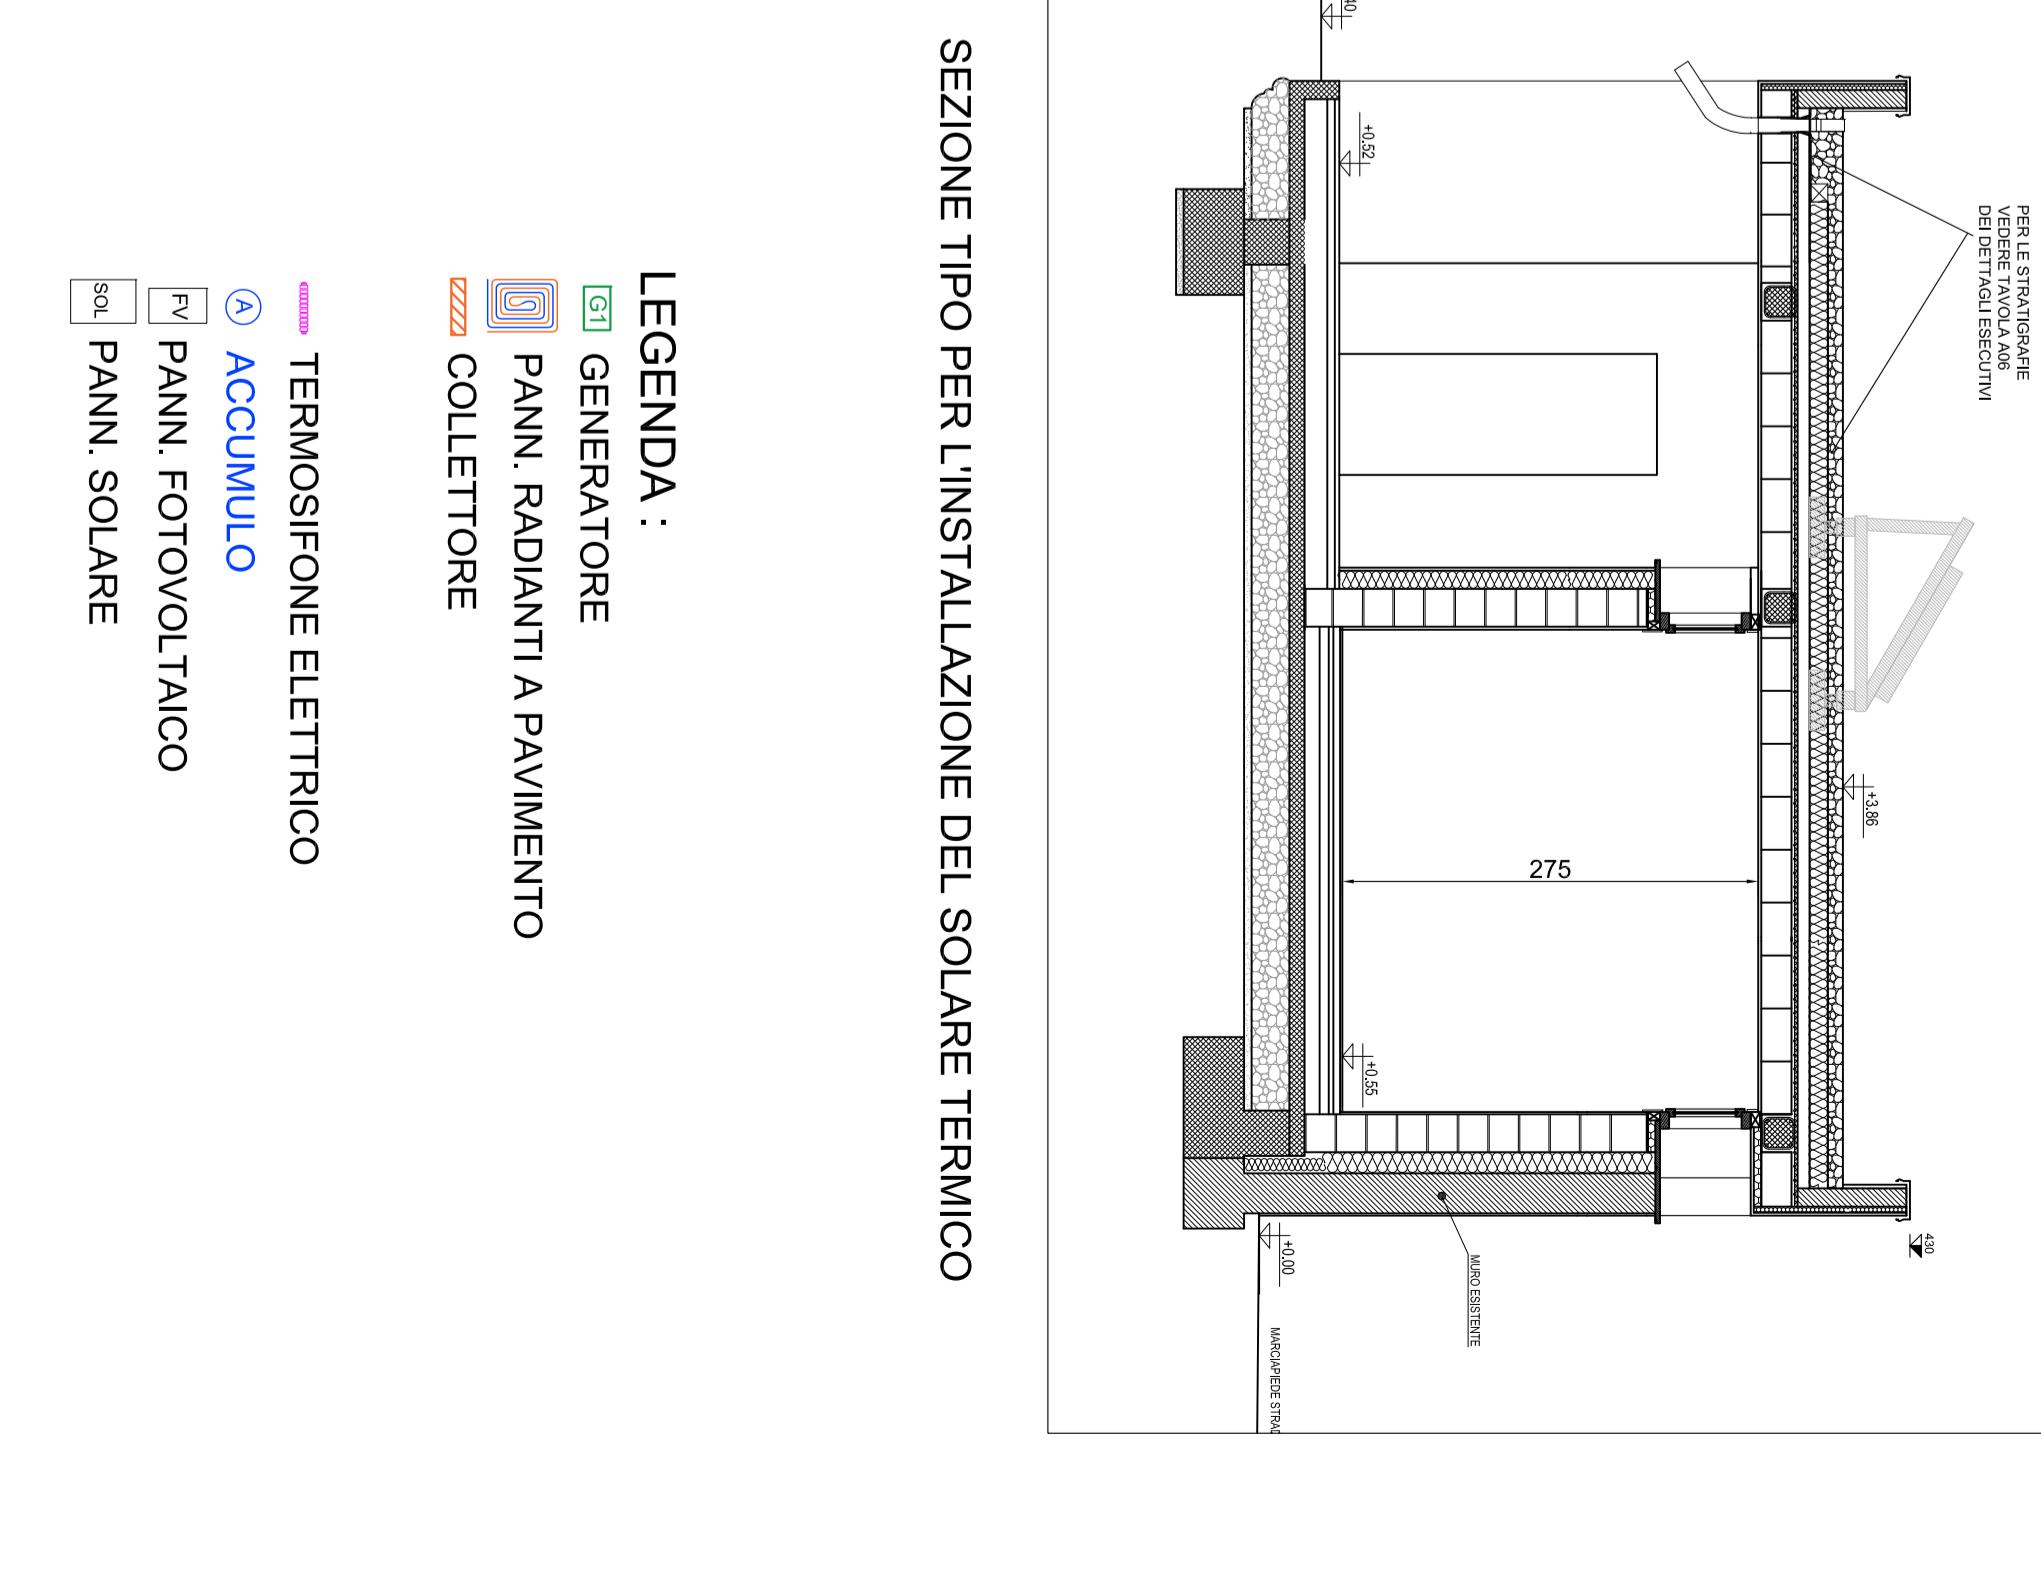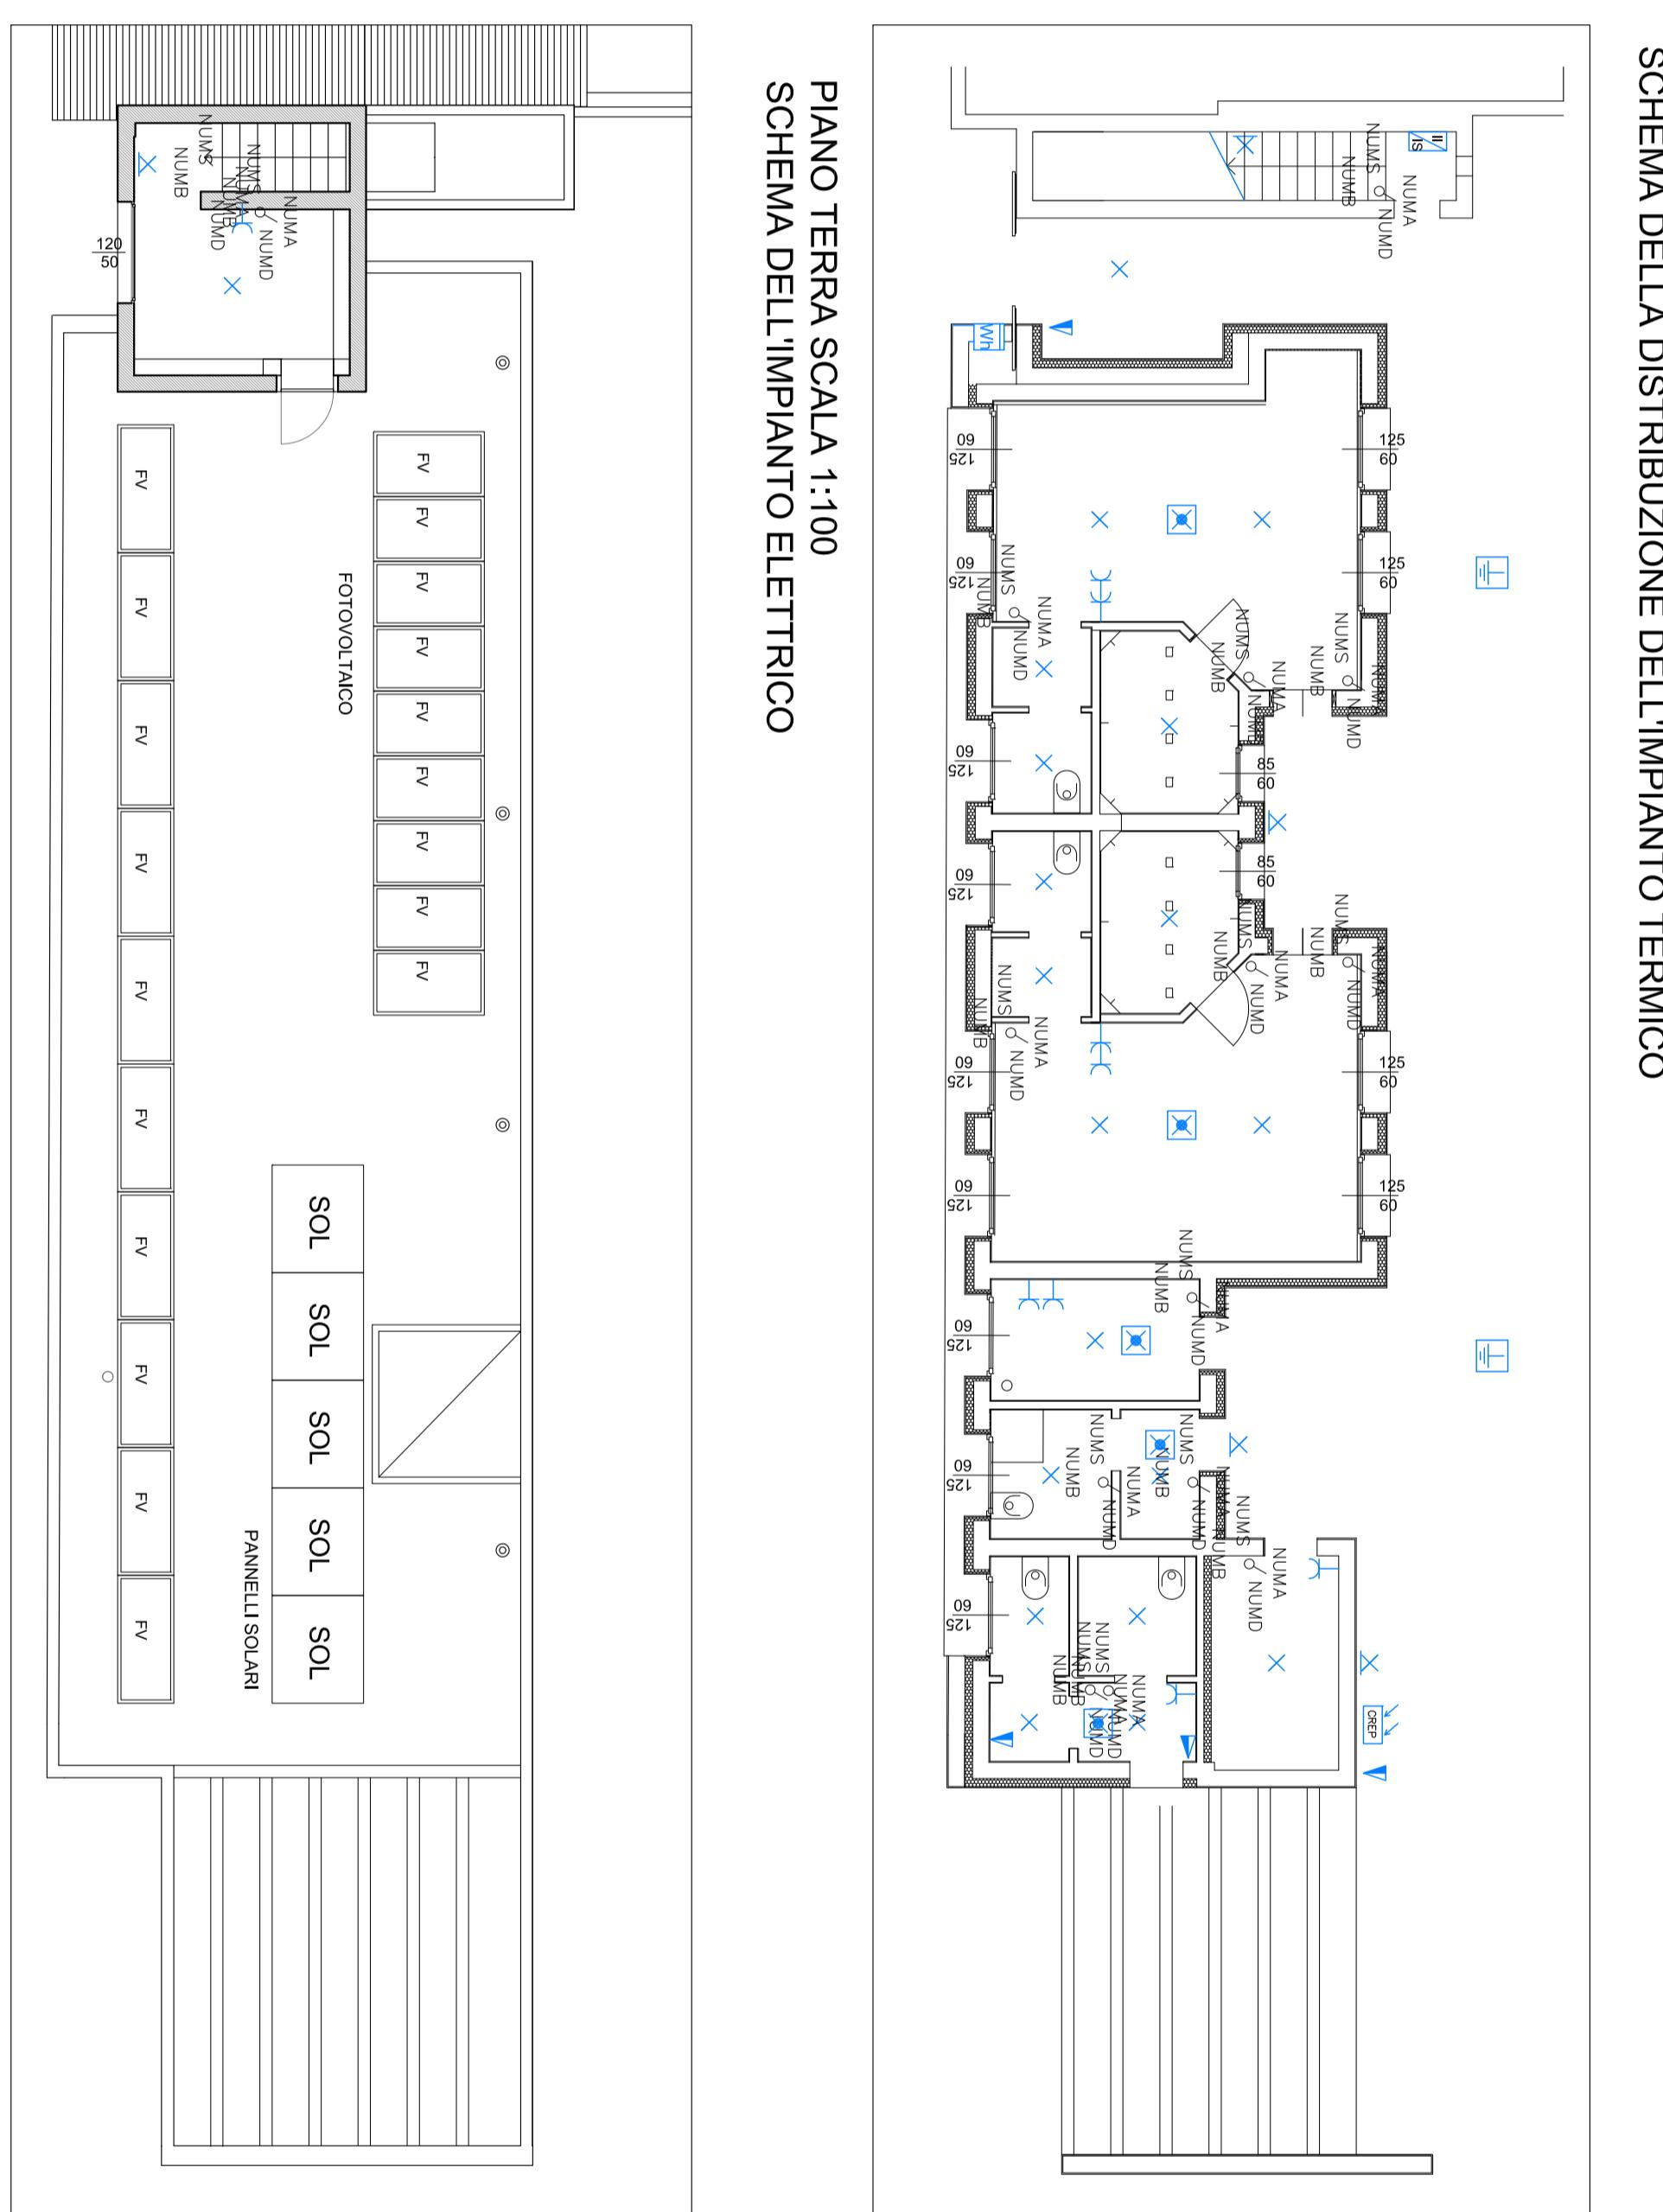

Data	Revisione n°	Redatto	Controllo	Approvato
12/09/2017	1	Arch. Marco Mascito	Arch. Marco Mascito	Arch. Marco Mascito

Questo documento non può essere copiato, riprodotto o diffuso pubblicamente in tutto o in parte senza il consenso scritto del proprietario (legge 22 aprile 1941, n.633 - Art. 20/21 e 20/22).